


±= +1	T , ,			· =	<u> </u>		設備仕様(標準)		<del></del>		· -	
部位	メーカー	品名	品番	カラー	備考	-	部位	メーカー	品名	品番	カラー	備考
- P	クボタ松下電エ	コロニアルクァッド	CC235P	パールグレイ				L-	2250 AS システム			1
玄関ドア		ジエスタ2防火戸	M22型	シャイングレー	単体ドア:防火戸K4仕様		扉•吊戸棚		木目柄	グループ2	クリエダーク	吊戸棚/耐震ロック
把手/室内側		バーハンドル	A1A	外:ブラストシルバー 内:シャイングレ-	_	1	キッチンパネル		サンウォーレ	グループ1	プレーンホワイト	取手:ライン・シル
44.00	LIXIL	防火戸FG-L	_		防火戸 Low-E複層ガラス	ッ	ワークトップ	LIXIL	人造大理石	グループ2	シルフィーグレー	ワークトップH=8
サッシ	LIXIL	シャッター: イタリア	-	> . /> <del>L</del> >1		チ	水栓金具		浄水器内蔵シャワー混合水栓	JFAD466SYXJG5M	メタル調	食器洗い乾燥機(注
バルコニー:手摺·笠木	1	アルミ製	-	シャイングレー		レ	ガスコンロ		ホーロートップ・3口コンロ	H1633AOWHVMX	シルバー	
勝手口	1	採風勝手ロドア	_		W=600 横格子		換気扇		シロッコファンブーツ型レンジフード		シルバー	W=900
バルコニー横格子		アルミ製		サッシ合わせ	coc pein i		シンク		スキットシンク	-		ステンレス排水口・ワイヤー
- IRIH I		777人衣		7 7 2 117 2		┝	727		N-171727			7777 JJ 711
<sup>↑</sup> 壁サイディング・軒天	カボタが下雪エ	フラット広幅	ES1680WK	ホワイト		- ⊩			システルパス	ルーム AX(1616)		
	フハダ松ト电工						浴槽				(エプロン・・ナロブレ)	4n // /# +n/
ベース化粧サイディング		モエンサイディングM14:ソフィアウォール調	MFX3511C	アリナMGホワイト	S 11 ( Ed /Dd)				FRP浴槽	エコベンチ浴槽	(エプロン:ホワイト)	ホワイト(巻きフク
アクセント化粧サイディング	ニチハ	モエンエクセラート M14:シェルモンテ	EXF855C	セロMGグラファイト	バルコニー(外側)		壁			ストーンシェルグレー/HN987		ベース:鏡面ホワイト/H
						ᅵᄀ			キレイサーモフロア	くるりんポイ排水口		グレー/U61
						=		LIXIL	洗面カウンター			ホワイト
<del>般吹</del> 付	┃ ・アイカエ業					ッ	ミラー	LIXIL	縦長ミラー	KGM-3080S	_	
アク <del>セント</del> 吹付	] / 1 // 工来						棚		収納棚180W	-		クリア・3段
						バ	シャワー・水栓・握りバー		クランクレス水栓(メタルマット調)	エコアクアシャワー(メタル調・ホワイト)		スライドフック付握り
物干金物	川口技研	ホスクリーン	HC-55型	ライトブロンズ	(2ケ所設置)	ス	ドア・窓枠		スイングドア	(800W×2000H)	ホワイト	床段差11mm
水切·板金	造作材	-	110 00=	サッシ合わせ	(= / //    //		タオル掛け		-	KF-AA71C	メタル調	#MXZ · · · · · ·
雨樋	クボタ松下電エ	シビルスケア	PC50	横樋:ホワイト	縦樋:場所により外壁合わせ		暖房換気乾燥機		<u> </u>	UFD-112A	フ·ア/レ D/ij	ランドリーパイス
111 10世	ンハダ松下电工	クレルスケチ	PC30	(典(地): ハンイト			照明		ネオサークル照明	UFD-11ZA	_	※設置状況により変更の場
バルコニー床	アイカエ業	ショリエースFRP防水	認定番号: DR-0267	グレー	(同等品)	⊢	無明			L 台 EV L=750		次 設 直 仏 流 により変更の 塚
/\/\/\	ノイガエ来	7 37± VLKLM1VV	応足留与.DR 0207	70	(四寺町)	洗	ベースキャビネット		引き出しタイプ	<u> </u>	_	
玄関,ポーチタイル	リクシル	コンテI	IPF-300-CON-3	薄茶色(大理石調)	(同等品)※外構工事による	面	マンスイヤビホノバー 扉	LIXIL	取手レス仕様		クリエダーク	ミノーイヤレ インド・3 回 駅, 5
五月,小 ノブコル	シンフル	<b></b>	IFF 300 CON 3	净术区(人生11间/	(向寺町)次が博工事による	化	カウンター		キレイアップカウンター		ホワイト	洗面器一体成形カウ
▶内部仕様(標準)	<u> </u>					粗	ルや今日	(INAX)	キレイアップ水栓		- W > 11.	が風帯 呼吸がカ
部位	メーカー	品名	品番	カラー	借 老	台	八江並六	(IIVAX)	「レイノノンバイエ		_	
HILIT	, ,,	нн ш	нн ш	,,,,	,m · J	<b>—</b>	便 器		New LG	C-100S	2階トイレ	プロガード・防露
			洋室:ASTH-9 LAD		アンダーカット		タンク			DT-4850		手洗い付き
+ +n++ = //\-\			洗面所: ASTH-9 LAD		10mm以上確保		便 座		シャワートイレ: KBシリーズ		ピュアホワイト	
内部建具(ドア)		ラシッサ S	トイレ戸:ASTL-9 LAD	プレシャスホワイト			便 器		New LG	C-100S	3階トイレ	プロガード・防露
		,,,,,	クローセット: ASCF LAB	7 7 7 7 7 7 7 7 7 7 7 7 7 7 7 7 7 7 7 7	把手:サークルB	'7		LIXIL		DT-4850		手洗い付き
			両開き:SACF LAB		(シャインニッケル)	رٰۃ∥	便 座		シャワートイレ: KBシリーズ		ピュアホワイト	7 707 702
室内建具枠	1		1.300.00				紙巻器		トイレアクセサリー	CF-AA64	ホワイト	
玄関収納	1	ラシッサ	WGSーCA(ロッカー型)		D:400·L:800·ミラー付		タオルリング		トイレアクセサリー	KF-AA70D	メタル調	
造作材·窓台·窓枠	LIXIL	ラシッサ	WGS OA(ログガー室)	プレシャスホワイト	D.400 L.000 C) 13		トイレ収納棚	LIXIL	アンダーキャビネット	TSF-102U	ホワイト	※同等品可
	-			<b>5</b> 11 <b>−</b> •° 11	11 00 (0 flb)	<u> </u>	その他(追加・変更)	LIXIL	アンダーキャレネット	137-1020	<b>ポッイド</b>	次问守吅刊
幅_木		ラシッサ	_	クリエペール	H=60(2段)			., 4		I 口巫	<b>Τ</b> -	/ <del> </del> +
床	1	ラシッサ Sフロア		クリエペール	床暖対応品	- ⊩	部位	メーカー	品名	品番	カラー	備考
框	<b> </b> 	ラシッサ Sフロア用床造作材	木目タイプ				24時間排気ファン	三菱電機		V-08KPLD4	ホワイト	有効換気量:44r
階段踏み板・階段側板		プレカット階段(塗装品)		クリエペール	※ 木製手摺:内側設置	2	24時間自然給気口				ホワイト	※設置位置は,平面図
階段蹴込み板				クリエペール	W 1 SZ I JH 1 I IZIAZ							
コウンター・階段笠木手摺		タモ集成材(塗装品)		プレシャスホワイト			リビング床暖房		電気式			サイス・: 2727 × 580 >
和室内部仕様	造作材	フポッフ			雑巾摺W15×H10		食器洗い乾燥機	LIXIL			クリエダーク	浅型タイプ
サッシ枠・窓台・建具枠・ 廻縁・畳寄・雑巾摺	坦TF <b>M</b>	スプルス			内障子:吹き寄せ							
	1	のぎく			フラッシュ戸	7	水洗+スロップシンク					ルーフバルコニー
		72,			畳 t=45							
<u>-</u> ▶外構仕様(標準)	<u> </u>		<u> </u>	<u> </u>		<b>├</b>						
<u>▼クト伸江稼(伝华)</u> 部位	メーカー	品名	品番	カラー	備考	⊩			1	l		1
마까						⊩						
/\ \h \ \_\	パナソニック	どこでもドアホン	VL-SW230K	親機・増設親機:ホワイト/玄関子機:グレ	録画機能付•同等品							
		-	-	ホワイト								
水道メーターBOX	_	Ī	Ī	ブラック		<b>◆</b> ∑	注意事項(標準)					
	_						<b>→</b> n /⊥	.,	1			/# ±
水道メーターBOX 散水栓ボックス	_					ll ll	部位	メーカー				備考
水道メーターBOX	_						部位	メーカー	※ 窓枠窓台 階段笠木	「手摺」カウンター 告作材の	のカラーは.建具合わせ.	
水道メーターBOX 散水栓ボックス	_						部位	メーカー		、手摺,カウンター,造作材( 階段側板 階段職込み板		
水道メーターBOX 散水栓ボックス 郵便受け(宅配ボックス)		(計になる場合の2	※2·什样/ナ 幼士!! 幼		面する提会方!!		部位	メーカー		5手摺,カウンター,造作材( 階段側板,階段蹴込み板		
水道メーターBOX 散水栓ボックス 郵便受け(宅配ボックス)			※2:仕様は、納まり,納			<b></b>			※ 幅木,階段踏み板,			
水道メーターBOX 散水栓ボックス			※2:仕様は、納まり,納備考			(認		設計	※ 幅木,階段踏み板, 工事名称	階段側板,階段蹴込み板	のカラーは,床合わせ。	
水道メーターBOX 散水栓ボックス 『便受け(宅配ボックス)						認			※ 幅木,階段踏み板, 工事名称		のカラーは,床合わせ。	

K2	SE-仕様(B)	木:2•3	2024-10-26


# 2	■ 外部仕上表											
### PART PART PART NOT PART		無石綿スレート板葺(大臣認	 		外 壁	ベース:防火化粧サイディング		<del></del> 住サイテ゛ィンク゛	玄関ドア	アルミ製ドア(防火設備) 大臣認定品		
### 1 日本 (1977年)		軒先、ケラバ、雨押工、『				防火サイディング(大臣認	定:QF045BE-9226).通気胴縁.透泡	 显防水シート.		金属製断熱フラッシュ構造扉 Low-E複層ガラ	ラス(K4仕様)開口部熱	貫流率: 4.07
### 1 日本 (1977年)		棟換気:換気棟(FD付)	) . 雪止メ金物(全周、下屋含	む)			, - , -		窓・框ドア	住宅アルミサッシ(防火設備) 大臣認定品		
### 1	破一風			- r	基礎水切り・庇	カラー鉄板28#			(全ての窓:Low-E複層ガラス)	金属製一重窓・Low-E複層ガラス(乾燥空気層) 熱貫	流率:4.07以下 開口部日射	 熱取得率:0.591
■ 内部を主 回転性性	軒 裏	バルコニーポーチ車庫が	・・・ 主:繊維混入けい酸カルシウム板セー1。	4(大臣認定:QF045RS-0084)	バルコニー・玄関庇		定: D R-1553 又はD R-0259)		雨戸	シャッター(防火設備) 大臣認定品		
### PARTIES ### 1/20		, . , ,		(**************************************		,						
日本学生	桶											-
## A B # 1527   1549	TALL	干1版 立版 及吳重百万1	14 <u>0</u> -			版里: 万里一闪之: 了语:	,,,,,,,,,,,,,,,,,,,,,,,,,,,,,,,,,,,,,,					
中日	■ 内部仕上表							1				
			F合板 t =30)			壁 	廻り縁		1			
### 1 2-14	車庫	土間コンクリート		モルタル						車庫内装不燃材・壁:QM-0773 天井:NM	-2075	
# 2	玄関	タイル貼	土間コンクリート	タイル貼		石膏ボード t=15下地			強化石膏ボード t=15下地			
1	廊 下・ホール	フローリング t=12	床合板 t=24	木製化粧巾木		同上		同 上	同 上			
1 日本	キッチン	同上	床合板 t=30	同上		同 上	同上	同上	同 上	キッチンセットベースキャビネット内部配管点検	コ付き 食洗機	
□ 金田	タ゛イニンク゛ルーム	同上	同上	同上		同 上	同上	同 上	同 上			
Manual	リヒ゛ンク゛ルーム	同上	同上	同上		同上	同上	同上	同上	床暖房:電気式 (床合板 t=30mm)		
新音楽	洋 室(納 戸)	同上	床合板 t=24	同上	同上	同上	同上	同上	同上			
### 2006 April 100 Mile April 100	和室	スタイロタタミ( t =42)	床合板t=24+合板t=6	木製化粧巾木	同上	同上	同上	同上	同上	洋建具 洋窓枠 内障子なし		
Fig.   クジェンプロフ   解析ができない   March			側板・集成材 → -20			命化石亭±゚-ト゚ +-15下++	<b>4</b> 1.		強化石膏ポード +-15下₩	太劍毛塚		
## 2				<b>ナ制ル並中ナ</b>						小女丁旧		
## 1												
1										4账机果办——… 27 广ビ教 广东南北铁		
Act   Ac	冶至	成袈ユーツト	床合板 [=30 下地	<i>'</i> 40	既製ユーツト	独化石膏和一个 1=15 下地	<b>なし</b>	成器ユーツト	独化石膏水 - ト て=13 ト地	「階設直のユーットハス: 休断熱, 休気省仕様		
□ 日 日 日 日 日 日 日 日 日 日 日 日 日 日 日 日 日 日 日	クロゼット	フローリング t=12	床合板 t=24	木製化粧巾木		石膏ボード t=15下地	なし		強化石膏ボード t=15下地			
# 本本   各族15 5   居会散でから他でも   特本7	物入	同上	同上	同上		同 上	同上		同 上			
# 1 日	小屋裏収納	同上	同上	同上	同上	同上	同上	同上	同上			
### 2017 19 19 20 19 20 19 19 20 19 19 20 19 19 20 19 19 20 19 20 19 19 20 19 20 19 19 20 19 2	押入	合板 t=5. 5	床合板t=24+合板t=9	雑巾ズリ	同上	同上	木製生地	同上	同上			
### 2017 19 19 20 19 20 19 19 20 19 19 20 19 19 20 19 19 20 19 20 19 19 20 19 20 19 19 20 19 2					■ 給排水設備仕様		■ 雷気工事 ※詳	 細ハ電気図ニ依ル				
作本: 外部性が影響的性上、水田: カラー技能 別歌)技	基 礎	鉄筋コンクリート造. べき	タ基礎( <b>立上リ300.厚サ150</b> )		給湯器	24号オート	分電盤	50 A 14回路(電気容量二	・・・・・・・・・・・・・・・・・・・・・・・・・・・・・・・・・・・・	《フラット35 一次エネルギー:等編	及4以上・断熱性能:等	手級 4 以上
一般総合列	(詳細は構造図に依る)	基礎パッキン: KP-100 t=20	0(換気面積 75c㎡/1m以上)		給湯ヶ所	キッチン、浴室、洗面化粧台	インターホン	カラーモニタードアホン		1) 暖房設備の設置「電気式:敷設面積・6.	32㎡ 敷設率・16.35%」	
- 高級自計 生合:米松の村 100.015 前度村送入村. ガス般性 生から、前語器		巾木:外廻リモルタル刷毛引仕	上上.水切:カラー鉄板.	防湿シート敷	給水ヶ所	キッチン、浴室、洗面化粧台、洗濯機	コントローラー	給湯機用 <b>床暖房用</b>		2) 冷房設備の設置なし		
### 2   日本   10   10   10   10   10   10   10   1						トイレ、散水栓、給湯器	换気扇	キッチン、浴室、トイレ、	無窓洗面所	3)換気設備:壁付け第3種換気設備 比消	  養電力: 0. 04W/m3	h
常信: ホワイトウァド 素成材 (58.105. 105.105. 105.105. 105.105. 105.105. 105.105. 105.105. 105.105. 105.105. 105.105. 105.105. 105.105.105. 105.105.105.105.105.105.105.105.105.105.	———————————— 一般構造材	土台:米松KD材 105x105 🕅	 方腐材注入材.		ガス配管	キッチン、給湯器	給気口	キッチン		4)換気設備:熱交換型換気設備なし。		
常信: ホワイトウァド 素成材 (58.105. 105.105. 105.105. 105.105. 105.105. 105.105. 105.105. 105.105. 105.105. 105.105. 105.105. 105.105.105. 105.105.105.105.105.105.105.105.105.105.	(詳細は構造図に依る)	通し柱:LVL集成材(ラミナ集	成材K3防虫防蟻処理)105x105.		■ F35耐久性,可変性対力	·	照明	電気設備図二依ル		5) 給湯器:ガス瞬間式給湯器(潜熱回収型	「熱効率 91.5%」	
業: 素化素成材、大引: 米松心村 9500 防腐村注入村.	,,,,,,,,,,,,,,,,,,,,,,,,,,,,,,,,,,,,,,,	,			,		2 ロコンセント					F
### C コンセント 電気設備回二位ル												
( 外部耐力整材: ノボバン t = 9 mm )												
日本概要   1 日本												.三生小城市.
成品的語処理			· · · · · · · · · · · · · · · · · · ·			こしないように並来回たする。						
	ルカル オール TE			LPA T-3 UIIIII /								
	<b>防</b>	UL+1000 マテ. 5 午休証			-							
ボーウラス社製品(同性報品等) 天井: 高性能グラスク-14 14K t=155 (熱粧抗値: 4.1 防湿フィルム付) 門 扉 T V アンテナ 別途 外壁: 高性能グラスク-14 T V C V C V C V C V C V C V C V C V C V	حاب سنان دين		1FF /#hla/1-1-1-	. 11 / / /->								
外壁:高性能が ラスウール10K t=100 (熱粧抗催: 2.3 防湿フィルム付)									ハ電気設備図=依ル	IU)外部運具:LOWEガラス・色:グリ	一ン・中空層:乾燥空気	<u>.</u>
1 開陳末下:高性能ゲラスウルボード20K t=90 (熱粧抗値:2.5) 植 栽 2 4 時間換気 平面図・電気設備図二佐ル 外気に接する床:高性能ゲラスウルボード α 20K t=120 (熱粧抗値:3.4 ) メーター 火災警報器 各居室と階段室又は廊下に設置(平面図二佐ル) には無式会社製品同性能品可) 【土間床等の外周部】その他の部分:スタイロエース II t=50 (熱粧抗値:0.7 )	イハーグラス社製品(同性能品可)											
サージ ・ サー・・・・・・・・・・				!フィルム付)								
正株式会社製品(同性総品可   [土間床等の外周部] 外気に接する部分: スタイロエース II t=50 (熱抵抗値: 1.8 )   散水栓		1階床下:高性能グラスウールボ	-ド20K t=90(熱抵抗値:2.5)		植栽		2 4 時間換気	平面図・電気設備図ニ依ル	,			
【土間床等の外周部】その他の部分:スタイロエースⅡ t=20 (熱抵抗値:0.7)  ■ 基本概要 木造3階建て 在来工法 準耐火仕様 中間検査あり フラット35・準耐火(竣工済特例) ※本仕様書によらず株式会社 テイツー の標準仕様・施工基準優先の場合を表しません。		外気に接する床:高性能	グラスウールボードα20K t=120 (熱	·抵抗値:3.4)	メーター		火災警報器	各居室と階段室又は廊下に	設置(平面図二依ル)			
■ 基本概要 木造 3 階建て 在来工法 準耐火仕様 中間検査あり フラット35・準耐火(竣工済特例) ※本仕様書によらず株式会社 テイツー の標準仕様・施工基準優先の場合を表現	之工株式会社製品(同性能品可)	【土間床等の外周部】外気	に接する部分:スタイロエース	、Ⅱ t=50(熱抵抗値:1.8)	散水栓							
工事名称     スマイルファミリー 川口市 南町1丁目 A号棟 新築工事     図面履歴     仕上表       一級建築土事務所		【土間床等の外周部】その	)他の部分:スタイロエース Ⅱ	t=20 (熱抵抗値:0.7)							45分準	耐火仕
工事名称     スマイルファミリー 川口市 南町1丁目 A号棟 新築工事     図面履歴     仕上表       一級建築士事務所	■ 基本概要	木造3階建て	在来工法	準耐火仕様	中間検査あり	フラット35・準而	 対火(竣工済特例)			   ※本仕様書によらず 株式会社 テイツー の	 )標準仕様·施工基準優先	の場合有り
エ事名称     スマイルファミリー 川口市 南町1丁目 A号棟 新築工事       一級建築±事務所     一級建築±事務所       一級建築±事務所     一級建築±事務所		·	1	•	•	図面履歴		· 		図面名	縮尺	図面1
一級建築士事務所 — 級建築士 第234878号 荷川取 武正 <b>7.88</b> 設計 担当 <b>7.89 7.99 7.81 7.89</b>		工事名称	スマイルファミリー リ	口市 南町1丁目 <i>A</i>	∖号棟 新築工事		<u> </u>	<u> </u>	<u> </u>			2
一級建栄工事務所		•	•			-					+D 1//	
			- 級建築士事務所 <b>想 建 設 計</b>	一級建築士 第234878号 荷	川取 武正					<b>本</b> 総 設計	担当	確定図



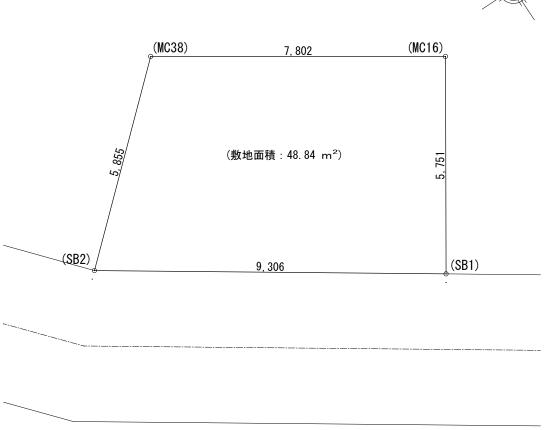


敷	地 面積	求 積 表						
	Χn	Υn		Xn · (Yn+1−Yn−1)				
MC38	2017. 137	1993. 853		-4119. 300298				
MC16	2011. 885	1999. 623		-19026. 412845				
SB1	2007. 622	1995. 763		4123. 246358				
SB2	2013. 951	1988. 941		18924. 773615				
	倍面積 -97.693170							
	敷坩	也 面 積	(m³)	48. 84 m²				

	設計年月日	承認	設計	担当	工事名称		
-級建築±事務所 想 建 設 計 ~LIFE CORE~ 想 建 設計	確定図面				スマイルファミリー 川口市 南町1丁目 A号棟 新築工事		
	2024年12月13日				図面名称	縮尺	
					敷 地 求 積 図	1/100	No.

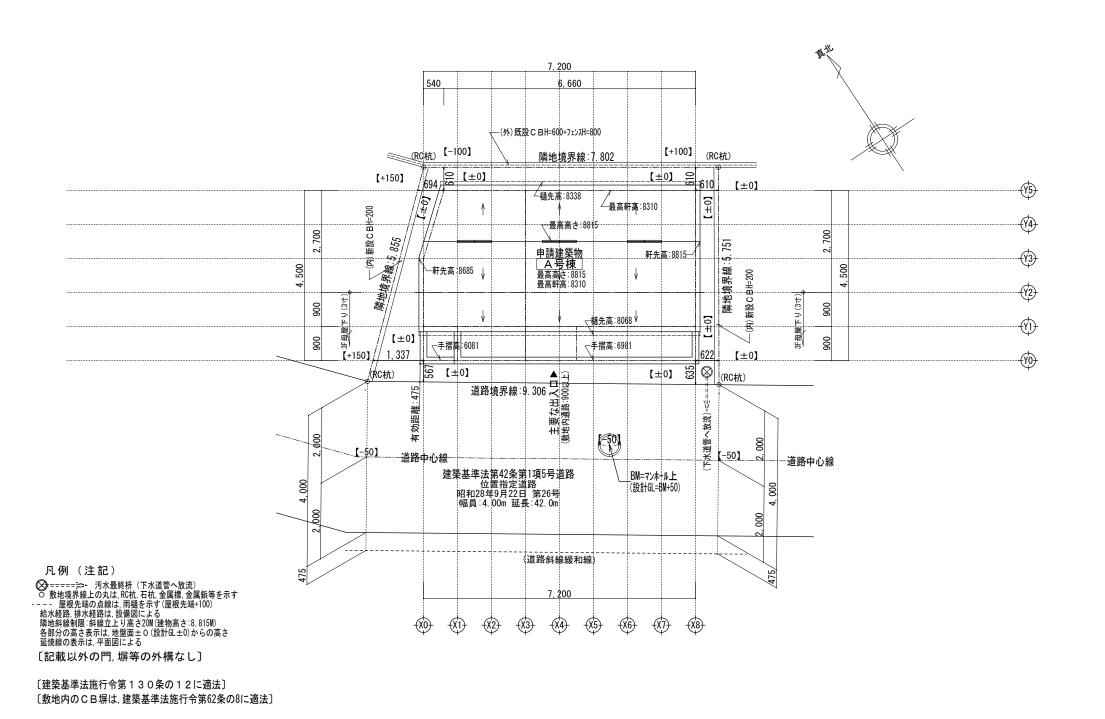

## ※中間検査有り

	設計年月日	承認	設計	担当	工事名称
級建築±事務所 <b>想 建 設 計</b> LIFE CORE~ <b>想 建 設 計</b>	確定図面				スマイルファミリー 川口市 南町1丁目 A号棟 新築工事
一級建築士 第234878号 荷川取 武正	2024年12月13日				図面名称縮尺
					配置図 (3階建) Til/100 No.

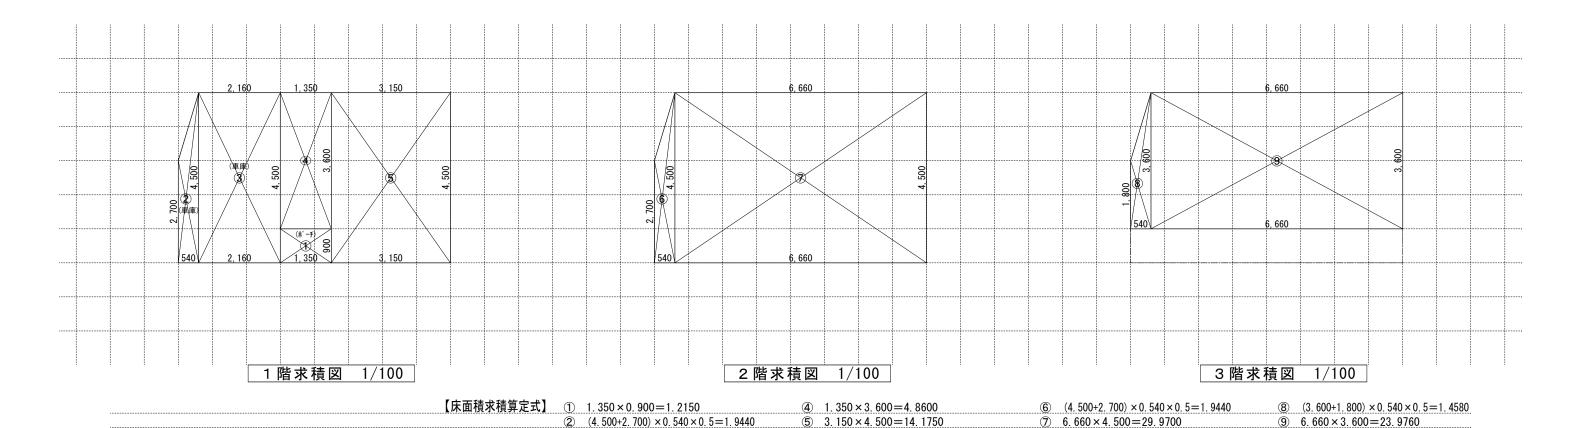

③ 2.160×4.500=9.7200

-- 級建築士事務所 想 建 設 計

一級建築士 第234878号 荷川取 武正

《建物概要》		《凡例》	< <	準耐火構造の仕様一覧表 》		《面積表》	
埼玉県 川口市 南町1丁目39番12、39番13			屋根/30分	<ul><li>(外側) 屋根:無石綿スレート板葺 (不燃:NM-2093)</li><li>(外側) バルコニー: FRP防水 (DR-1553又はDR-0259 ※FRP防水施エ下地: 石膏スラグ板 t=12 + 構造用合板t=12</li></ul>	敷地面積	48.84 m² 14.74 T	
用途地域 :第二種住居地域	150 φ FD □□	給 気 口 150 φ FD (設置高さ:中心FL+400)	(バルコニー/30分) (告示1358号)	※FRP防水施工下地:石膏スラグ板 t =12 + 構造用合板t=12 (内側) 強化石膏ボード t=15	建築面積	31.91 m² 9.65 T	① ~ ⑤
建ペイ率 : 指定 60 % (準耐火構造:70 %)	100 \$\phi \text{SVC} (150 \phi \text{FD})	換気扇 100φ SVC (換気扇 150φ FD)	外壁 / 45分 (外側) 防火サ行・(ング t=14 (準耐火: QF045BE-9226) (内側) 石膏ボード t=15		1 階床面積	30. 69 m² 9. 28 T	2 ~ 5
容積率 : 指定 200 % (容積低減:160 %)	100 φ SVC (150 φ FD)	埋込ミ型 ダクト換気扇 100φ SVC (埋込ミ型 ダクト換気扇 150φ FD)	軒裏/45分	繊維混入けい酸カルシウム板 t=14 (準耐火:QF045RS-0084)	(1階容積対象床面積)	19.03 m² 5.75 T	5 ~ 5
防火指定 : 準防火地域		給 湯 器	間仕切壁/45分	両面石膏ボード t=15 (45分準耐火告示仕様)	2 階床面積	31.91 m² 9.65 T	6 ~ 7
高度地区 : 最高高さ22m以下(景観計画)	自然給気口 (24h)100 φ SVC	24時間換気用自然給気ロ 100φSVC(設置高さ:FL+1600以上)	床 (洋室)/45分 (告示1358号)	(表側) 構造用合板t=24 + フローリングt=12 (裏側) 強化石膏ボード t=15 (不燃: NM-8615)	3 階床面積	25. 43 m <sup>2</sup> 7. 69 T	8 ~ 9
日影規制 : 4.0h・2.5h (+4.0M)	排気ファン(24h) 100 φ SVC	24時間換気用排気ファン 100φSVC (風量:70 m³/h 以上)	床(和室)/45分 (告示1358号)	(表側) 畳t=55 + 石膏ポ-ト゚t=9 + 構造用合板t=24 (裏側) 強化石膏ポ-ト゚t=15 (不燃: NM-8615)	延床面積	88. 03 m² 26. 62 T	2 ~ 9
《 階段概要 》	S 天井設置 S 壁設置	空調機吹き出し口から1500以上離す 煙感知式自動火災警報器(電池式) 天井設置: 壁、梁型から600以上離す 壁設置: 天井から150以上500以内	梁 / 45分 (告示1358号)	強化石膏ボード t=15 (不燃: NM-8615)	自動車車庫床面積	11.66 m² 3.52 T	2 ~ 3
1階~2階:踏面 210.00 mm 蹴上 207.69 mm 有効幅 765 mm	H 天井設置	熱感知式自動火災警報器(電池式)	階段/30分	(階段材) 踏み板:集成材t=30 側板:集成材t=30 (段板裏側)強化石膏ポードt=15	容積率対象床面積	76. 37 m² 23. 10 T	4 ~ 9
1 対 幅 765 mm 210.00 mm 蹴上 212.30 mm 有 効 幅 765 mm	〈 内装制限 〉	LDK壁:石膏ボードt=15mm/上ビニールクロス貼t=2mm	(告示1358号)	(側板外,屋内側) 石膏ボードt=15 (側板外,屋外側) 防火サイディングt=14 (準耐火:QF045BE-9226			
有 刈 幅 /05 IIIII	LDK・階段室	天井, 壁:強化石膏ボードt=15mm/上ビニールクロス貼t=2mm		合部 · 目 地 部 n 内 部 ^ l 炎 進 入 防 止 ト シ テ 木 ヲ設 ケ テ 防 火 被 覆 カ ゙ 有 効 ニ 機 能 ス ル 構 造 ト ス ル	車庫等面積検討:88.	03 m <sup>2</sup> ÷5=17.60 m <sup>2</sup> ≥ 11.66 m <sup>2</sup> ···	· 容積不算入
※廻り階段ハ、内法300mmカラ/踏面150mm以上トスル。	ポーチ·バルコニー (天井下地:強化PBt=15)	天井:繊維混入けい酸カルシウム板 t=14 (準耐火:QF045RS-0084) 壁:防火サイディンヴt=14(防火:QF045BE-9226)		採 光・排 煙・換 気 》			
※手摺/設置=ヨリ階段有効幅ガ確保デキナイ場合ハ,	車 庫 (天井下地:強化PBt=15)	天井:繊維混入けい酸カルシウム板 t=14 (準耐火:QF045RS-0084) 壁:防火サイディングt=14(防火:QF045BE-9226)	必要採 <sup>3</sup> 有効採 <sup>3</sup>		必要採光面 有効採光面		
《 小屋裏換気算定 》	(防火区画を貫通する10 (アスベスト、クロルピ	0φ以上の給気管, 排気管は, 不燃材とする)	LDK 必要排炉 有効排炉		洋室 3 必要排煙面 有効排煙面	積 8.82 ÷ 50 = 0.176	
換気棟 有効排気面積: 2P(1800)=0.024㎡ 1P(900)=0.012㎡ 軒先換気: 有効面積 = 0.007㎡ (1P=900) (株)トコー: 軒セ゚ロ換気 軒裏換気: 有効面積 = 0.014㎡ (1P=900) 神島化学工業㈱:ABK45	内 装 制 限 (キッチン)	カ゛スコンロ廻リニ関シテ : 壁ヨリコンロヲ150mm 以 上 離 ス レンシ゛フート゛ヨリコンロヲ800mm 以 上 離 ス 天井:強化石膏ボードt=15mm・壁:石膏ボードt=15mm/上不燃パネルt=3mm	必要換 有效換 必要採	元面積 26.29 ÷ 20 = 1.314 元面積 (1.14×0.90÷2)×3 = 1.539 仕面積 7.08 ÷ 7 = 1.011	必要換気面 有効換気面	積 8.82 ÷ 20 = 0.441	
壁付換気: 有効面積 = 0.0170㎡ 150φFD付き (主屋根) 必要排気面積 25.43 ÷ 1600 = 0.0158 有効排気面積 0.012 × 3 = 0.0360 必要吸気面積 25.43 ÷ 900 = 0.0282 有効吸気面積 0.007 × 15 = 0.1050	キッチン換気扇必要換気量	レンシ <sup>*</sup> フート <sup>*</sup> :スチール製 t=0.5mm以上 スチール製スパ <sup>*</sup> イラルタ <sup>*</sup> クトt=0.5mm以上の上ロックウールt=50mm巻キ V = 30 x K x Q V=30x0.93x9.80=273.42m <sup>3</sup> /h < 590m <sup>3</sup> /h 0K	有効探   注室 1	理面積 7.08 ÷ 50 = 0.141 理 <u>面積 (1.14×0.520÷2) = 0.296</u> 瓦面積 7.08 ÷ 20 = 0.354	-		
(下屋根) 必要排気面積 00.00 ÷ 1600 = 0.0000 有効排気面積 0.012 × 0 = 0.0000 必要吸気面積 00.00 ÷ 900 = 0.0000 有効吸気面積 0.007 × 0 = 0.0000	(6. 000 × 1. 000) + (1 (11. 700 + 4. 20	地盤面算定 》 1.800×0.450)=6.8100 ㎡ = 0.2141 m 00)×2 = 31.800 m 地盤面=設計GL-250 mm とする		任面積 9.72 ÷ 7 = 1.388 仕面積 (1.50×1.80)×3.0 = 8.100 理面積 9.72 ÷ 50 = 0.194 理面積 (1.50×0.760÷2) = 0.590 瓦面積 9.72 ÷ 20 = 0.486			

確定図面

2024年12月13日


スマイルファミリー 川口市 南町1丁目 A号棟 新築工事


1/100


No.

図面名称


求 積 図・凡 例

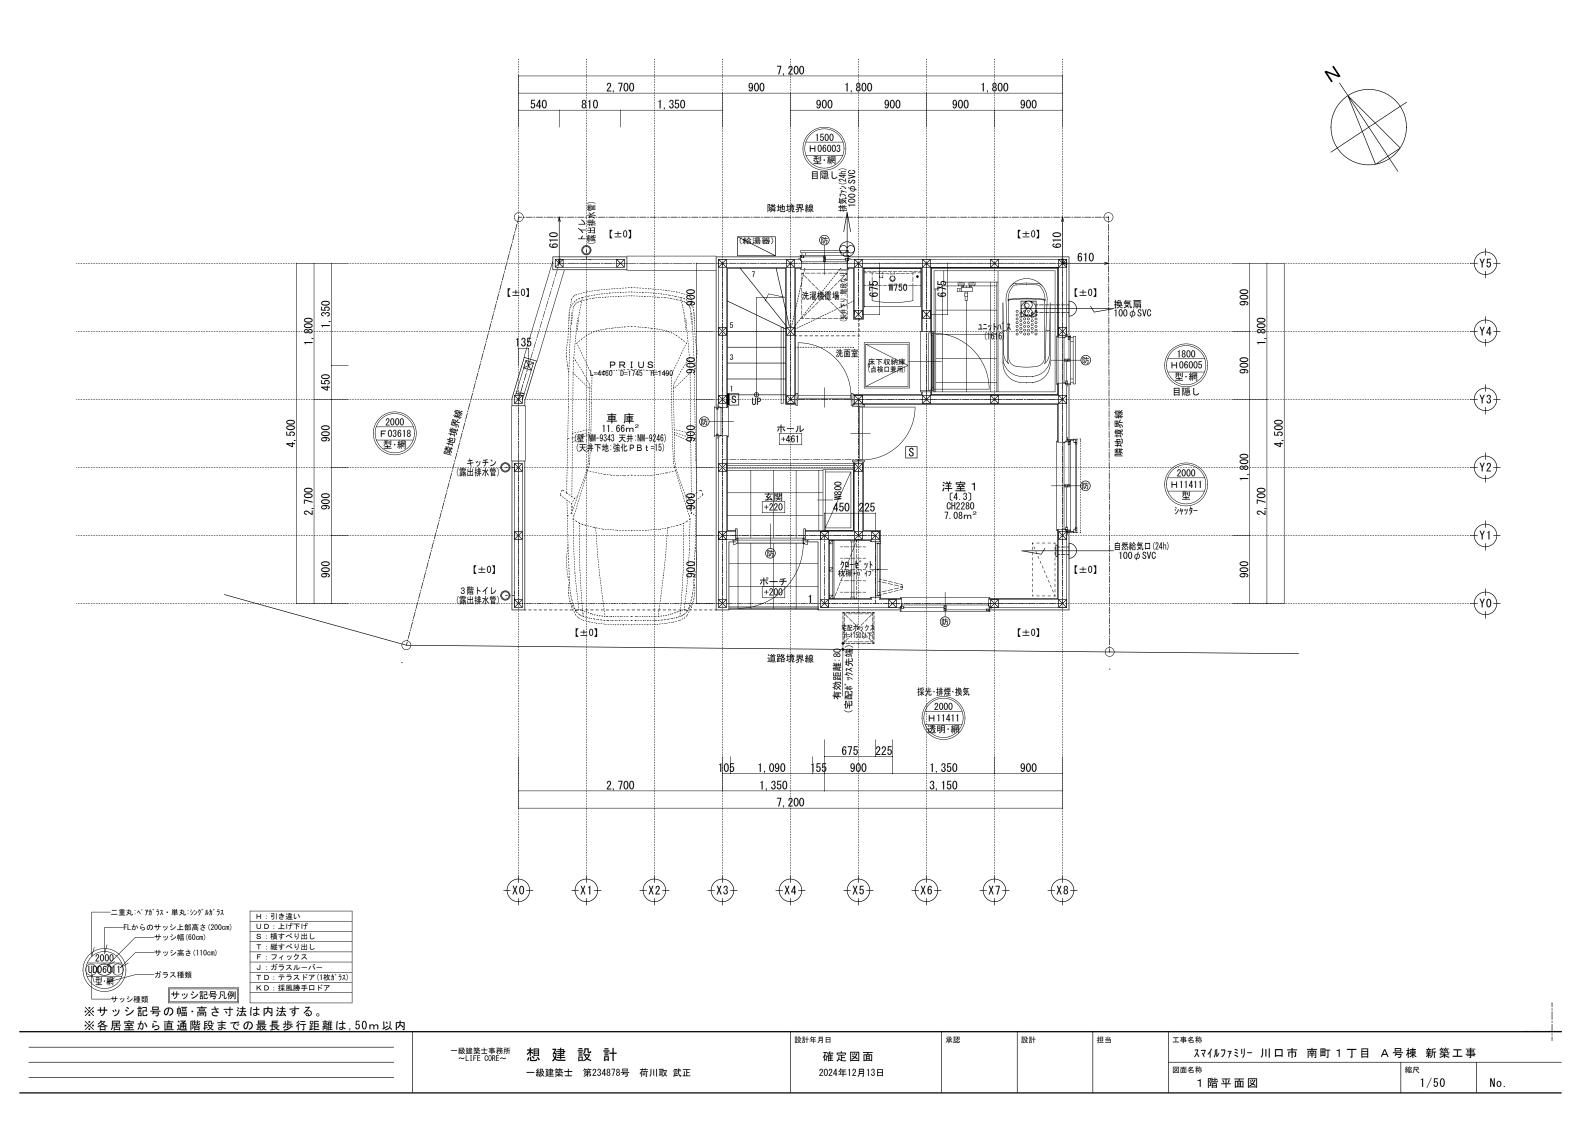

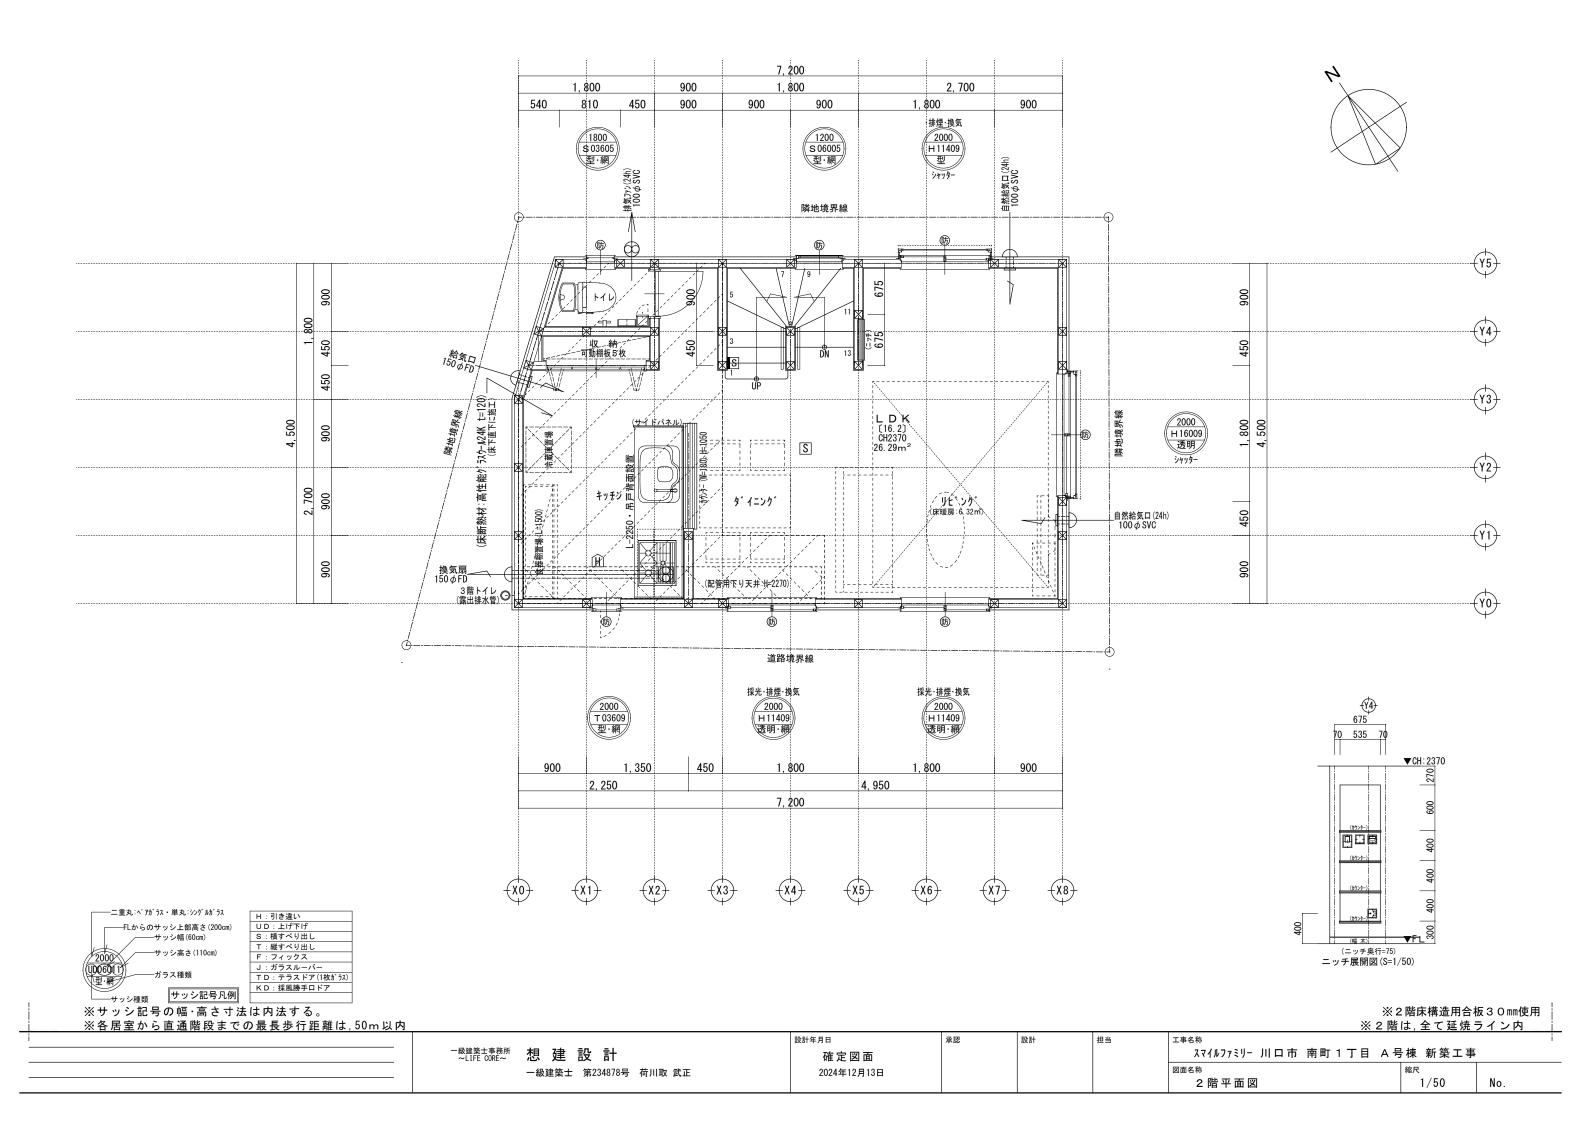

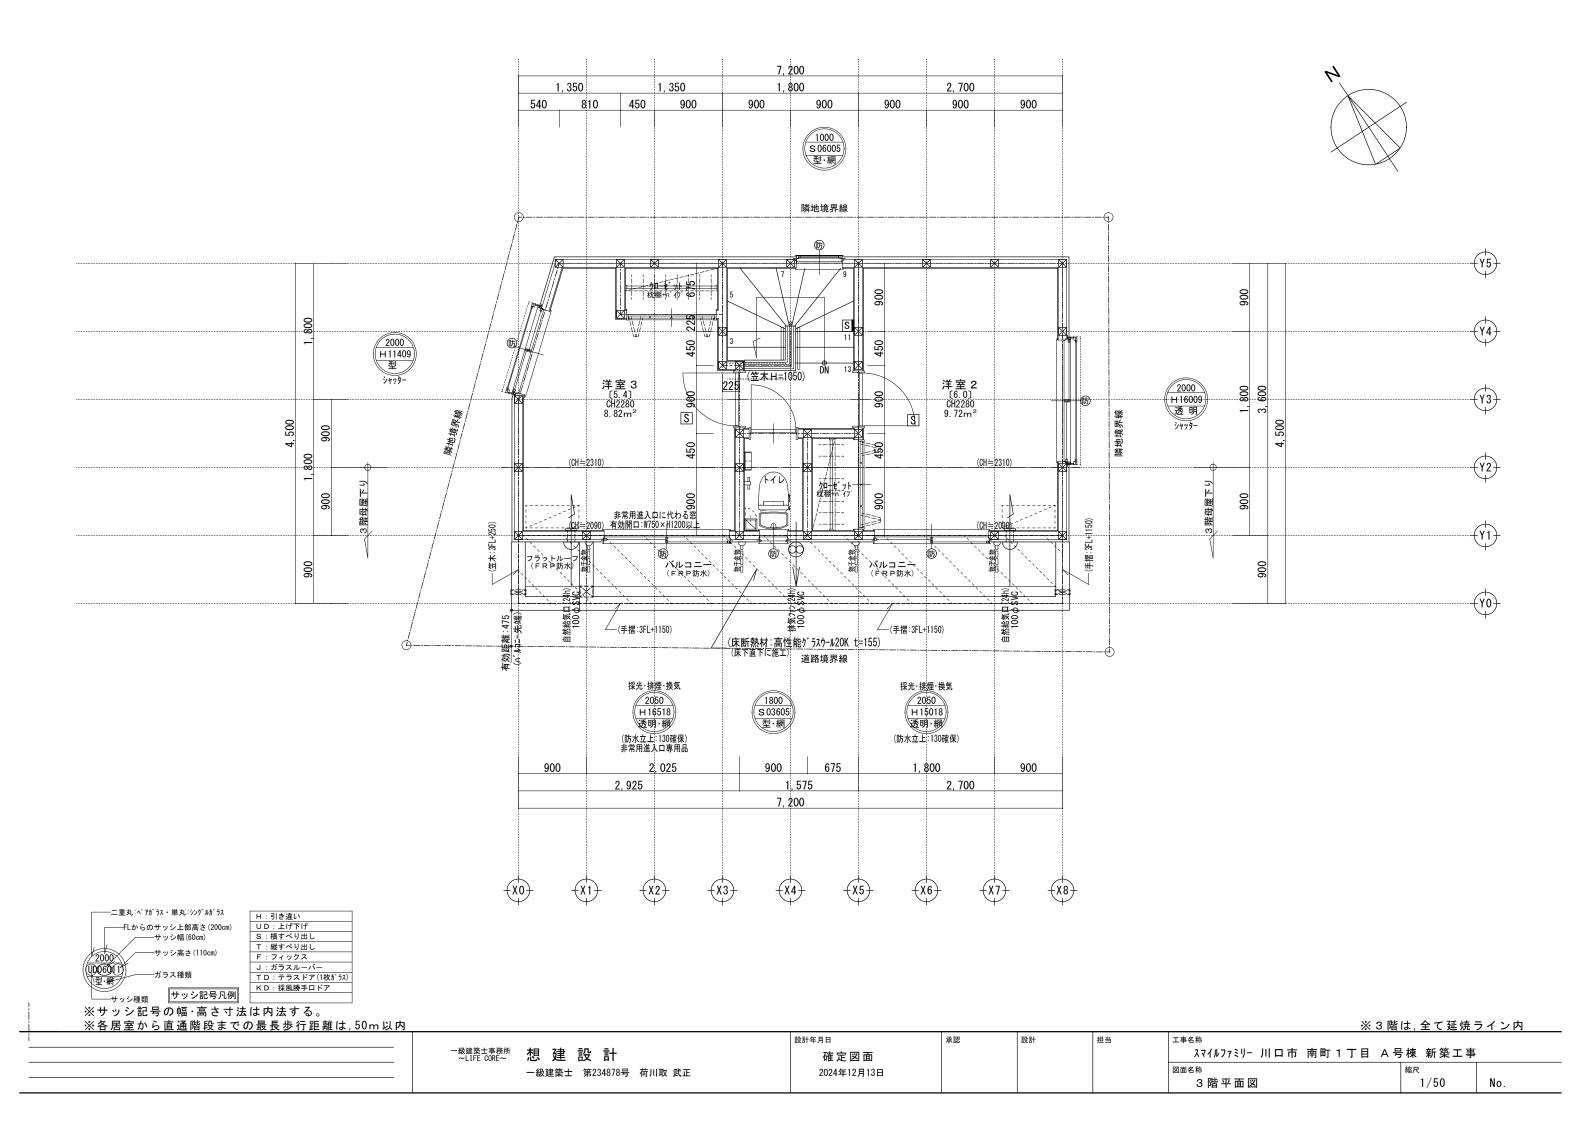



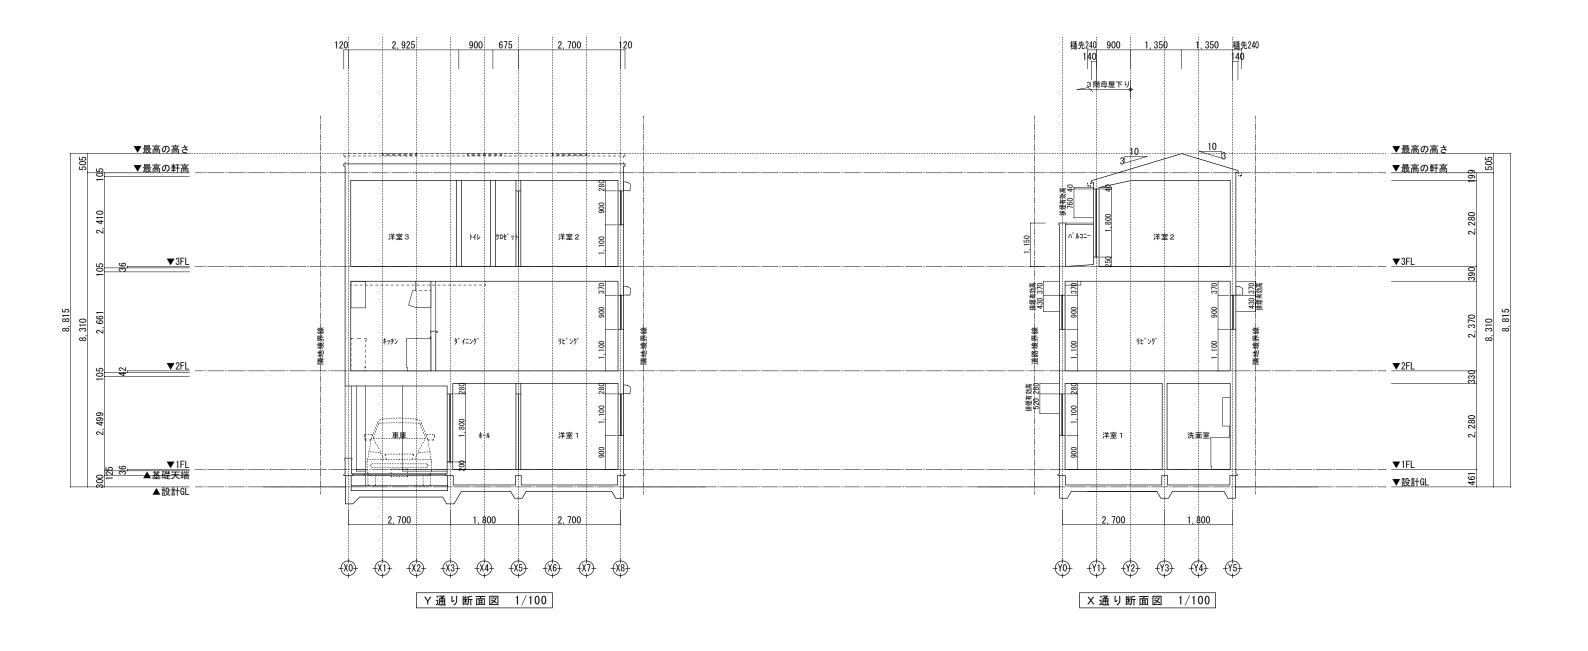

		 	 1=		
 ※最高の軒高さから上の小屋組は、東立てとする。		 	 	 	
※雨樋(横樋)の取り付けは、屋根勾配の延長線より下とする。					
 ※軒の出寸法表示には,雨樋の出寸法100mmは含まない。	 	 	 	 	
※雨樋先端寸法は,壁芯から240mm。					
 ※科称快訂不1ノトは、配直図による。	 	 	 	 	
※斜線検討ポイントは、配置図による。					

	設計年月日	承認	設計	担当	工事名称	
-級建築±事務所 <b>想 建 設 計</b> ペート では では これ では これ では これ では これ では これ では これ できます これ	確定図面				スマイルファミリー 川口市 南町1丁目 A	号棟 新築工事
一級建築士 第234878号 荷川取 武正	2024年12月13日				図面名称	縮尺
					断面図	1/100 No.

