


	設計年月日	承認	設計	担当	エ事名称 スマイルファミリー 東日暮里6丁目 A号棟 新築工事			
一級建築士 第234878号 荷川取 武正					図面名称縮尺			
					配置図 (3階建) 1/100 No.			

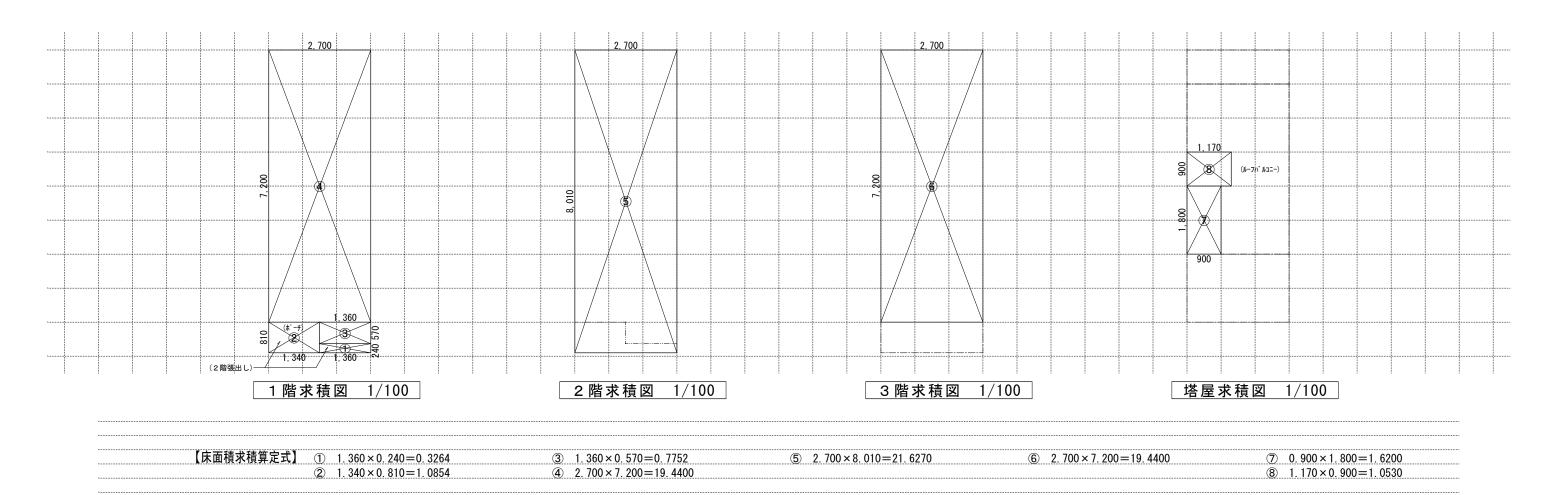

《建物概要》		《凡例》	《準耐火構造の仕様一覧表》					《面積表》				
東京都 荒川区 東日暮里6丁目1036番4		防火設備:国土交通大臣認定品	屋根/30分	(外側)屋根:無石綿 (外側)バルコニー ※FRP防水施エ下地:		(不燃: NM-2093) (DR-1553又はDF		敷地面積	32. 62 m²	9.86 Т		
用途地域 :準工業地域	150 φ FD ♣Đ	給 気 口 150 φ FD (設置高さ:中心FL+400)	(バルコニー/30分) (告示1358号)	※FRP防水施工下地: (内側)強化石膏ボー		構造用合板t=12		建築面積	21.62 m²	6.54 T	① ~ ④	
建ペイ率 : 指定 80 % (準耐火構造:90 %)	100ϕ SVC $(150 \phi$ FD)	換気扇 100φ SVC (換気扇 150φ FD)	外壁/45分	(外側) 防火サイディンク (内側) 石膏ボード t		: QF045BE-9226)		1 階床面積	20. 21 m²	6. 11 T	2 ~ 4	
容積率 : 指定 300 % (容積低減: 264.30 %)	100 \$\phi \text{SVC} (150 \$\phi \text{FD})	埋込ミ型 ダクト換気扇 100φ SVC (埋込ミ型 ダクト換気扇 150φ FD)	軒裏/45分	繊維混入けい酸カルシウ	ル板 t=14 (準置	対火:QF045RS-00	84) (1	1階容積対象床面積)	20. 21 m²	6. 11 T	2 ~ 4	
防火指定 : 準防火地域 (新防火)		給 湯 器	間仕切壁/45分	両面石膏ボード t=15	5(45分準耐火台	5示仕様)		2 階床面積	21.62 m²	6.54 T	5	
高度地区:第3種高度地区	自然給気口(24h)100 φ SVC	24時間換気用自然給気ロ 100φSVC(設置高さ:FL+1600以上)	床 (洋室)/45分 (告示1358号)	(表側) 構造用合板t (裏側) 強化石膏ボー				3階床面積	19.44 m²	5.88 T	6	
日影規制 : 5.0h·3.0h (+6.5M)	排気ファン(24h) 100 φ SVC	24時間換気用排気ファン 100φSVC (風量:70 m³/h 以上)	床 (和室)/45分 (告示1358号)	(表側) 畳t=55 + 石 (裏側)強化石膏ボー				塔屋床面積	2.67 m²	0.80 T	7 ~ 8	
《 階段概要 》	S 天井設置 S 壁設置	空調機吹き出し口から1500以上離す 煙感知式自動火災警報器(電池式) 天井股窟: 壁. 梁型から600以上離す 整設置: 天井から150以上500以内	梁 / 45分 (告示1358号)	強化石膏ボード t=15	5(不燃:NM-8615)		延床面積	63.94 m²	19.34 T	3 ~8	
1階~2階:踏面 210.00 mm 蹴上 217.50 mm	(H) 天井設置	熱感知式自動火災警報器(電池式)	階段/30分	(階段材) 踏み板: (段板裏側)強化石	集成材t=30 側 雪ボードt=15	页:集成材t=30		自動車車庫床面積	0.00 m²	0.00 T		
有効幅 765 mm 2階~3階:踏面 210.00 mm 蹴上 212.30 mm 有効幅 765 mm	〈内装制限〉	LDK壁:石膏ボードt=15mm/上ビニールクロス貼t=2mm	(告示1358号)	(側板外,屋内側)石 (側板外,屋外側)防		(準耐火: QF045B	E-9226)	容積率対象床面積	63.94 m²	19. 34 т	3 ~8	
3 階~塔屋:踏面 210.00 mm 蹴上 207.08 mm	LDK·階段室	天井, 壁:強化石膏ボードt=15mm/上ビニールクロス貼t=2mm	※防火被覆/取合部・目地部ハ内部ヘノ炎進入防止トシテ 表面ニ当木ヲ設ケテ防火被覆ガ有効ニ機能スル構造トスル 《採光・排煙・換気》					塔屋階数検討 : 21.62 m ² ÷8= 2.70 m ² ≥ 2.67 m ² ··· 階数不算入				
有 効 幅 765 mm ※廻り階段へ内法300mmカラノ踏面150mm以上トスル。	ポーチ・バルコニー (天井下地:強化PBt=15)	天井: 繊維混入けい酸カルシウム板 t=14 (準耐火:QF045RS-0084) 壁:防火サイディングt=14(防火:QF045BE-9226)										
※手摺/設置ニヨリ階段有効幅が確保デキナイ場合ハ, 手摺幅ヲ100㎜以下トスル。	車 庫 (天井下地:強化 P B t=15)	天井:繊維混入けい酸カルシウム板 t=14 (準耐火:QF045RS-0084) 壁:防火サイディングt=14(防火:QF045BE-9226)	必要採光面 有効採光面		7 = 2.568 ×3 00 = 4 224							
《 小屋裏換気算定 》		0φ以上の給気管, 排気管は, 不燃材とする)	L D K 必要排煙面 有効排煙面	積 17.98 ÷ 5	0.359							
	内装制限			必要換気面積 17.98 ÷ 20 = 0.899 有効換気面積 (1.280×1.100÷2)+(1.140×0.500÷2) = 0.989								
	(キッチン)	天井:強化石膏ポードt=15mm・壁:石膏ポードt=15mm/上不燃パネルt=3mm	必要採光面積 7.83 ÷ 7 = 1.118 有効採光面積 (1.650×1.800)×3.00 = 8.910									
	キッチン換気扇必要換気量	レンシ゛フート゛: スチール製 t=0.5mm以上 スチール製スパイラルダクトt=0.5mm以上の上ロックウールt=50mm巻キ V = 30 x K x Q V=30x0.93x9.80=273.42m³/h < 590m³/h OK	洋室 1 必要排煙面 有効排煙面 必要換気面 有効換気面	面積 <u>(1.650×0.630÷2) = 0.519</u> 面積 7.83 ÷ 20 = 0.391								
	《平均地盤面算定》		必要採光面積 7.29 ÷ 7 = 1.041									
			洋室 2 必要排煙面 有効排煙面 必要換気面 有効換気面	積 7. 29 ÷ 5 積 <u>(1. 280 × 0. 500 -</u> 積 7. 29 ÷ 2	50 = 0.145 ÷2) = 0.320 20 = 0.364							
		一級建築士事務所 木目 乙士 壬九 壬十	設計年月日		承認	設計	担当	工事名称	J- 東日暮里6丁目	Λ 县埔 新瓴	丁重	
		- 級建築 士事務所 想 建 設 計 ペース は							木口春土 0 1 日	A 写体 机采	· 	


一級建築士 第234878号 荷川取 武正


1/100


No.


図面名称

求 積 図・凡 例

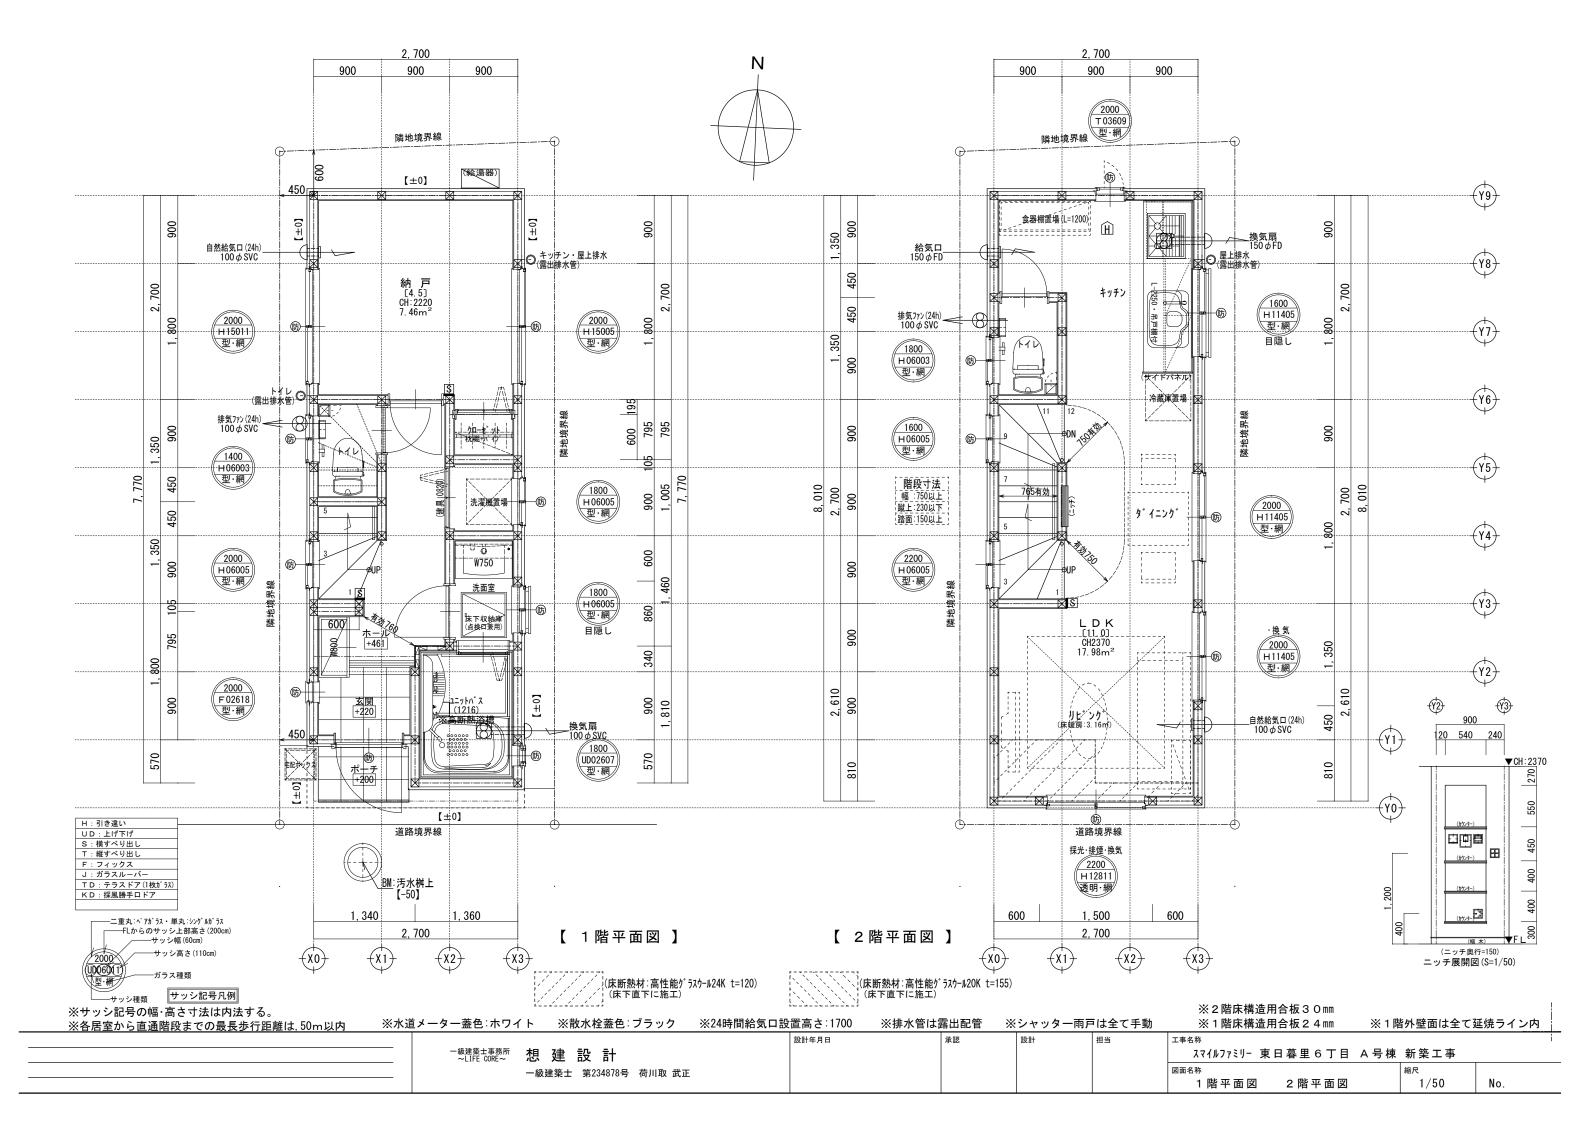

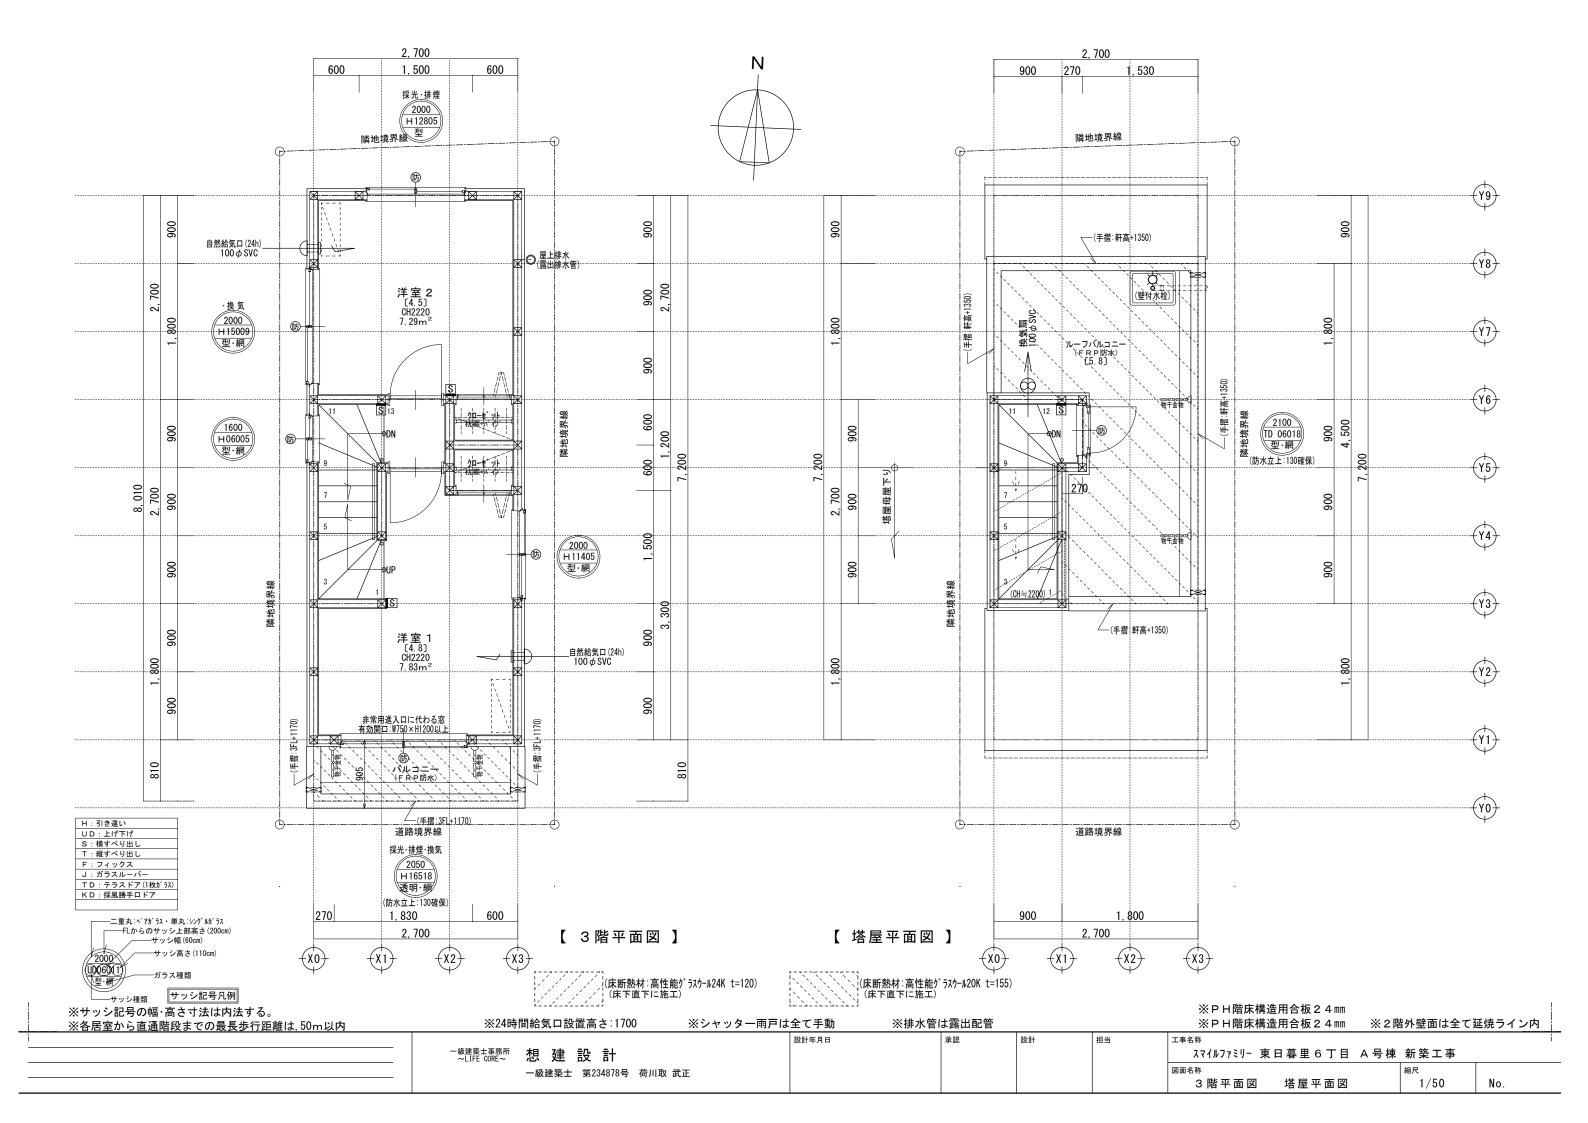

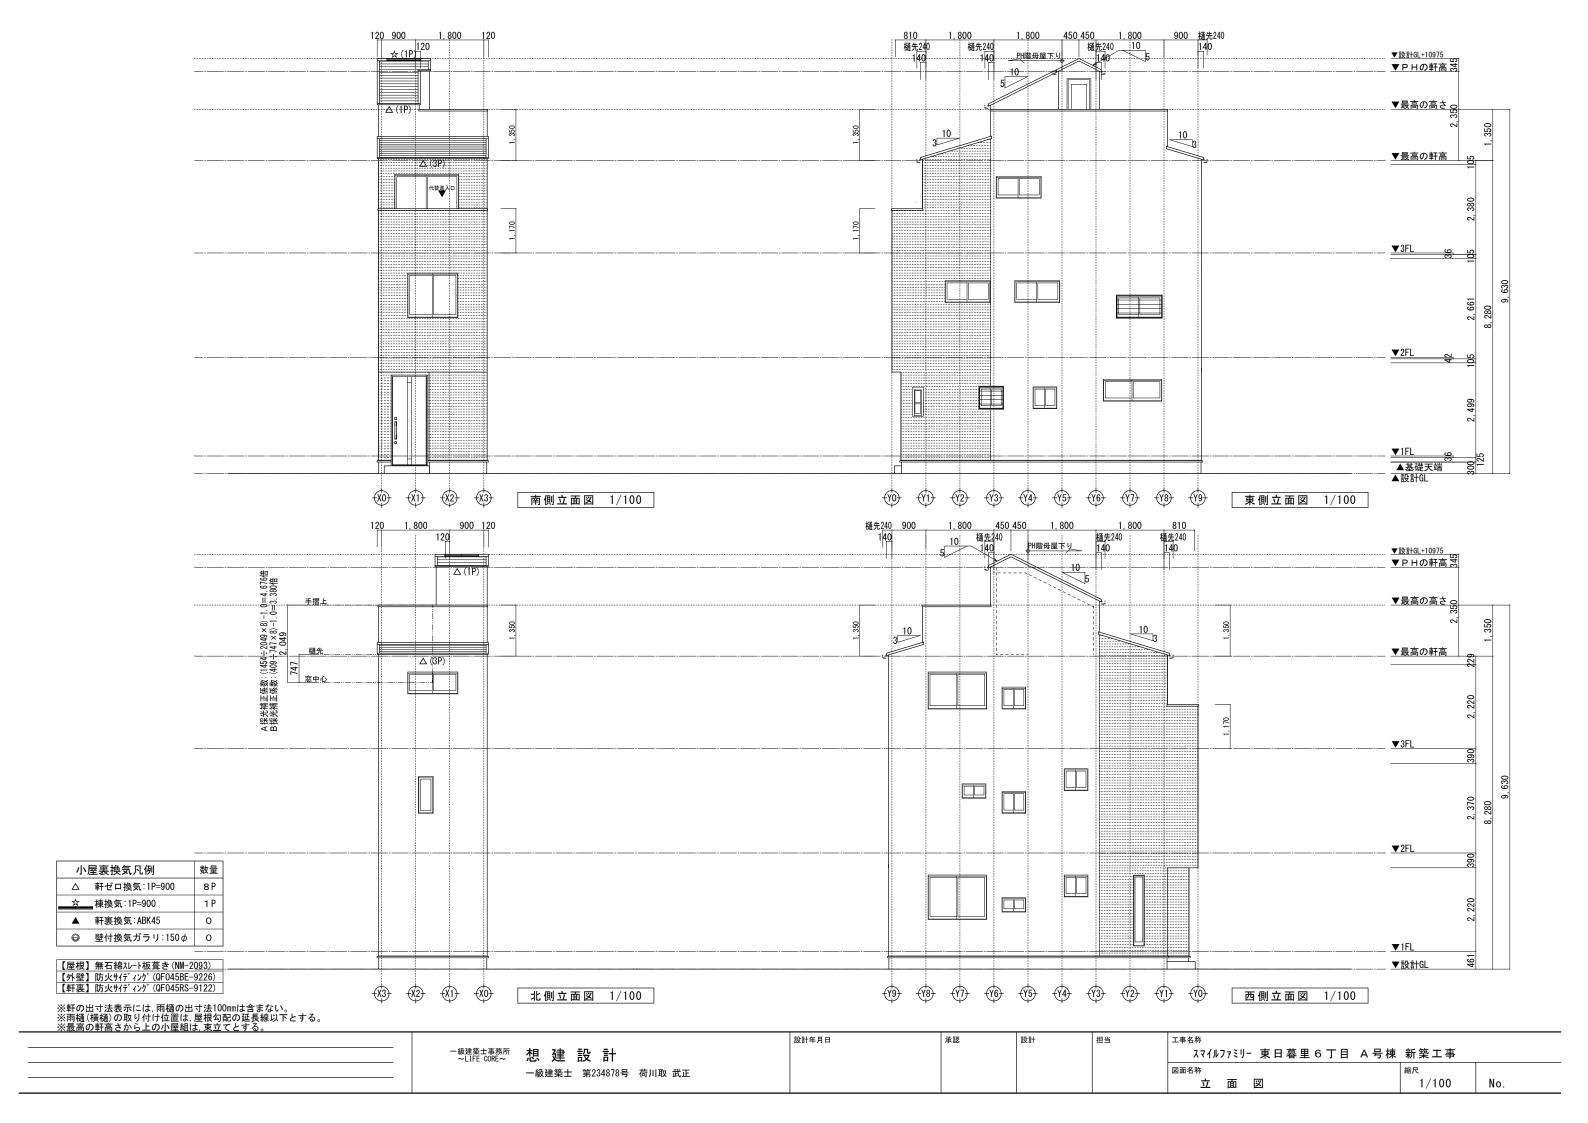

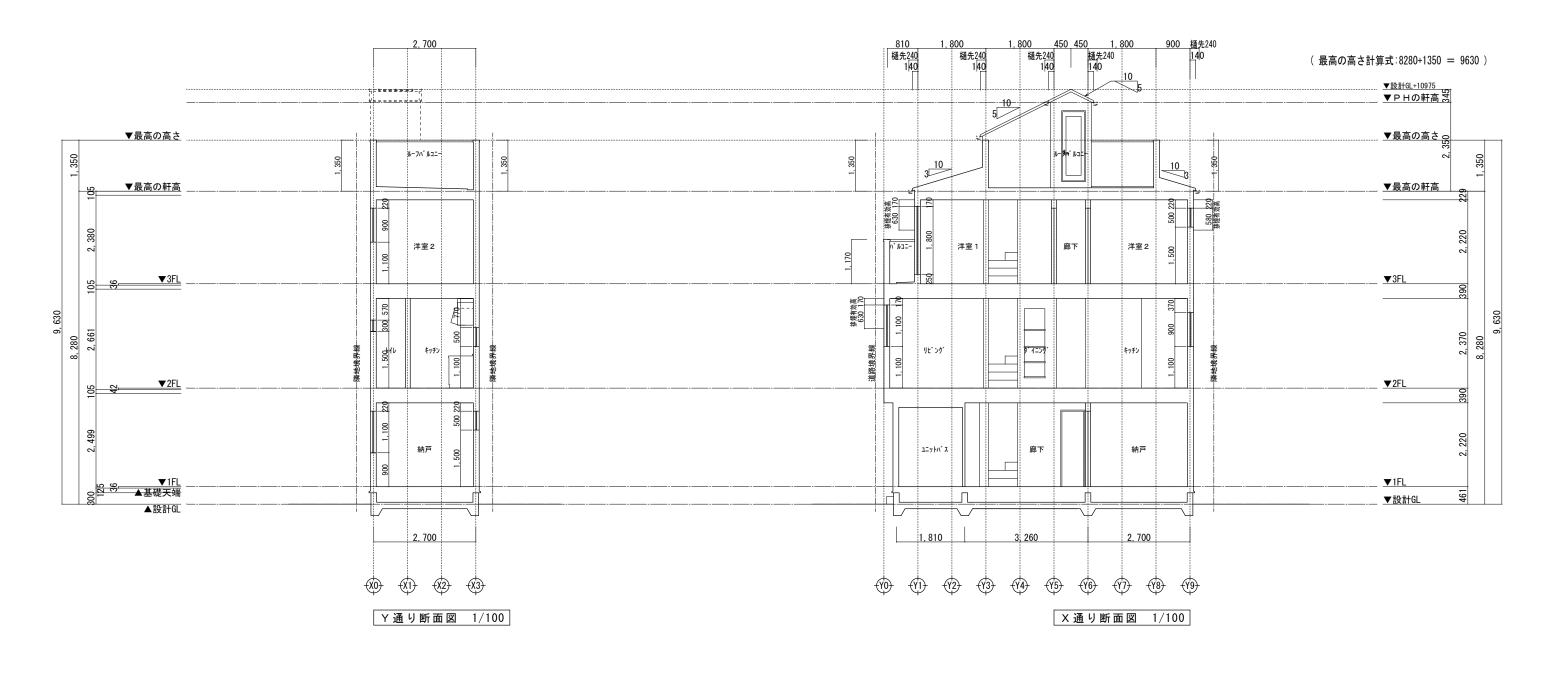

		道路斜線①		高度斜線D					
		 路面からの斜線制限	(11355 × 1. 25) +730=14923. 75	地盤面からの斜線制限	(447 × 1. 25) +5000=5	558. 75			
		設計GLからの軒先高			(8250-200) - (2430 × 1				
		政府(4年か. うか主) 万国		以自はにかってが通りに同					
			クリアランス:5867.75 mm ····OK		クリアランス : 146.2	5 MM ····OK			
ᄽᄽᄼᄼᄼᅼᆛᄼᆚᆛᄼᅩᆛᆂᅖᆇᇛᇛᆝᇊ									
※斜線検討ポイントは、配置図による。									
※雨樋先端寸法は,壁芯から240mm。									
※軒の出寸法表示には,雨樋の出寸法100mmは含まない。									
※雨樋(横樋)の取り付けは、屋根勾配の延長線より下とする。									
※最高の軒高さから上の小屋組は、束立てとする。									
MAKING VEHICLE VILLE CONTROL C									
			設計年月日	承認	設計 担当	工事名称			
	一級建築士事務所 ~LIFE CORE~	想 建 設 計			٦.		レファミリー 東日暮里6丁目 A号棟	新築工事	
		一級建築士 第234878号 荷川取 武正				図面名称		縮尺	

1/100

断 面 図